

早蘇中学校改修工事（屋外附帯）

[illegible]

仮設計画配置図 凡例

- 既存建物及び別途発注による増改修工事完了建物
- 工事施工中の渡り廊下及び留置室（別途発注工事）
- グラウンド（別途発注工事の作業ヤード部分）
既設真砂土舗装改修
レベル調整（盛土、すきとり） 表面処理
- グラウンド
既設真砂土舗装改修
レベル調整（盛土、すきとり） 表面処理
- グラウンド（仮設校舎撤去部分他）
真砂土舗装 t100 砕石路盤 t100 新設 表面処理共
- 既設アスファルト舗装 t40 撤去 + 砕石路盤表層 t10 すきとり
（施工前にレベル確認を行ない、勾配を確認の上、嵩上げが必要な場所は表層のみ撤去
- 既設アスファルト舗装 t40 撤去 + すきとり t160 ~ t260 程度
（施工前にレベル確認を行ない、技術係排水溝への勾配を現場調整する事。
- 既設インターロッキング舗装 t60 撤去 敷き砂、路盤砕石は既設流用
- 給食関係車両通行経路
（R7年10月1日～R7年11月30日） 通行経路の工事は行なわない
（別途発注工事等の状況により変更の必要がある場合は現場協議による
- 給食関係車両通行経路
（R7年11月30日～R7年12月20日） 通行経路は土日に工事を行なう
（別途発注工事等の状況により変更の必要がある場合は現場協議による
- 給食関係車両通行経路
（R7年12月20日～R8年2月28日）
（別途発注工事等の状況により変更の必要がある場合は現場協議による
- 工事車両通行経路
- 舗装工事範囲
（別途発注工事）を示す
- キャスターゲート（W6.0m x H2.0m）ヲ示ス
- 工事車両進入口
- 工事出入口 交通誘導員
- 工所用仮囲い フェンスバリケード（H=1.8m）ヲ示ス（延長179m）
（R7年10月1日～R7年11月30日 2ヶ月）
- 工所用仮囲い フェンスバリケード（H=1.8m）ヲ示ス（延長21m）
（R7年10月1日～R8年2月28日 5ヶ月）
- 工所用仮囲い フェンスバリケード（H=1.8m）ヲ示ス（延長76m）
（R7年11月1日～R8年2月28日 4ヶ月）
- 工所用仮囲い フェンスバリケード（H=1.8m）ヲ示ス（延長54m）
（R7年11月30日～R8年2月28日 3ヶ月）


*特記事項 図示の仕上レベルはおおよその参考値とし、既設物のレベル確認の上、監督員の承諾を得て施行高さを決定すること。



付近取り図

学校運営は三学期より開始
給食搬送車の経路及び時期は、他工事の進捗状況及び運営上変更される場合があります。


工 事 名	早稲中学校校舎増築・改修工事（屋外附帯工事）	DATE		DRAWING No.
図 面 名	現況配置図	SCALE	1:400 (A1) 1:800 (A3)	A / 04
ARCHITECTURAL DESIGN FIRM 株式会社 岡本設計		一級建築士 岡本浩一 登録番号 234400		

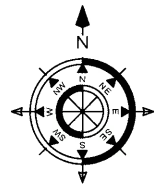




仮設計画配置図 凡例

- 既存建物及び別途発注による増改修工事完了建物
- 工事施工中の渡り廊下及び部屋（別途発注工事）
- グラウンド（作業ヤード部分）
既設真砂土舗装改修
レベル調整（盛土、すきとり） 表面処理
- グラウンド
既設真砂土舗装改修
レベル調整（盛土、すきとり） 表面処理
- グラウンド（仮設校舎撤去部分他）、路面沈下等損傷の激しい部分
真砂土舗装 t100 砕石路盤 t100新設 表面処理共
- アスファルト舗装 t50新設 既設砕石路盤 t140不陸整正転圧のうえ再利用
既設アスファルト舗装 t40撤去+砕石路盤表層 t10すきとり
（施工前にレベル確認を行ない水勾配を確認の上、嵩上げが必要な場所は砕石路盤で調整
- アスファルト舗装 t50 砕石路盤 t150新設
すきとり t180
- アスファルト舗装 t50 砕石路盤 t150新設
すきとり t160～t260
- インターロッキング舗装 t60新設 既設敷き砂不陸整正転圧のうえ再利用
既設インターロッキング舗装 t60撤去
（施工前にレベル確認を行ない水勾配を確認の上、嵩上げが必要な場所は敷き砂で調整
- インターロッキング舗装 t60新設 砕石路盤 t150 敷き砂 t30
- コンクリート舗装 t150 砕石路盤 t100新設
（別途工事 R7年10月末完了）
- グラウンド（工事進入路部分）
盛土、レベル調整、真砂土舗装 t100 砕石路盤 t100新設 表面処理共
- 舗装工事範囲
（別途発注工事）を示す

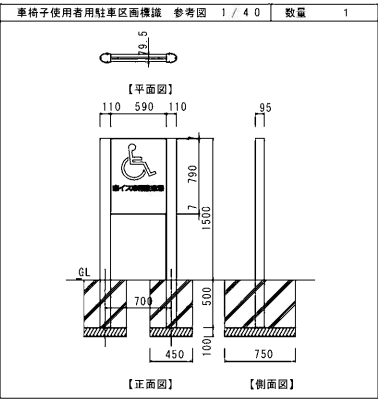

*特記事項 図示の仕上レベルはおおよその参考値とし、既設物のレベル確認の上、監督員の承諾を得て施行高さを決定すること。

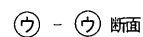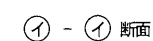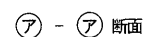


工 事 名	早蕨中学校校舎増築・改修工事（屋外附帯工事）	DATE		DRAWING No.	
図 面 名	完成配置図	SCALE	1:400 (A1) 1:800 (A3)	A 05	
ARCHITECTURAL DESIGN FIRM 一級建築士 岡本浩一 株式会社 岡本設計 登録番号 234400					




*特記事項 図示の仕上レベルはおおよその参考値とし、既設物のレベル確認の上、監督員の承諾を得て施行高さを決定すること。


工 事 名	早蘇中学校校舎増築・改修工事（屋外附帯工事）	DATE		DRAWING No.
図 面 名	部分詳細図（現況）	SCALE	1:30 {A1} 1:60 {A3}	A / 06
 ARCHITECTURAL DESIGN FIRM 株式会社 岡本設計		 一級建築士 岡本浩一 登録番号 234400		

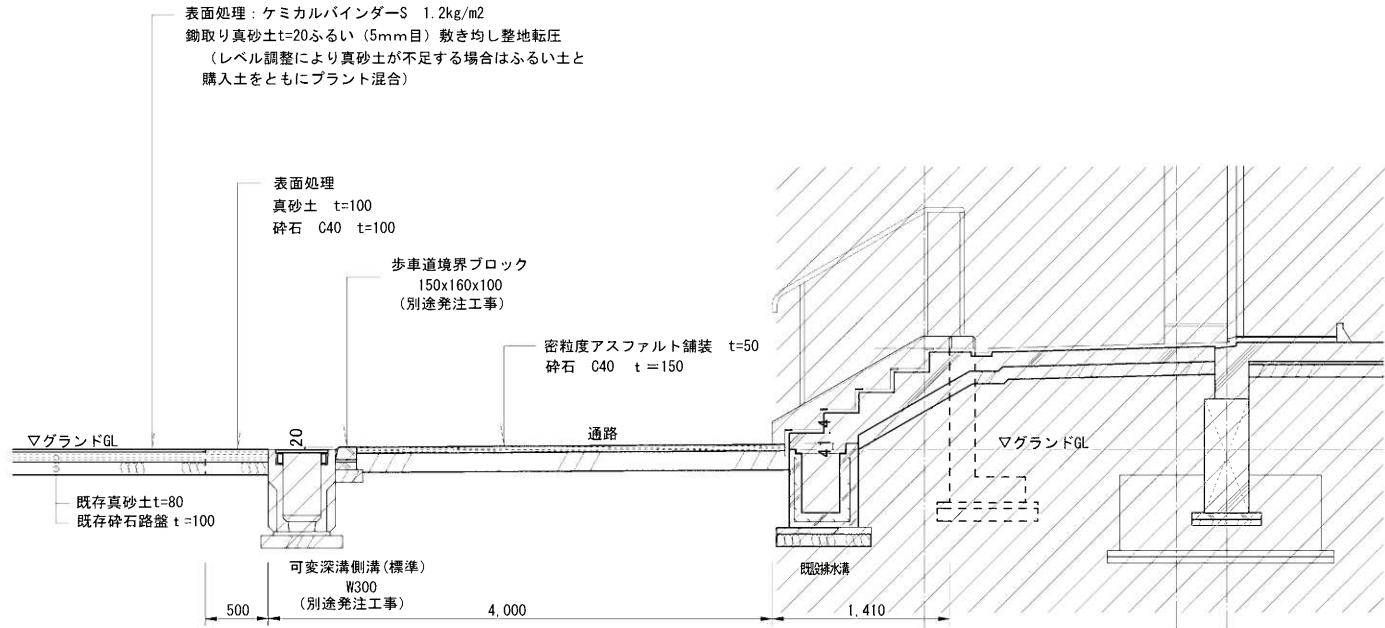




ア - ア 断面

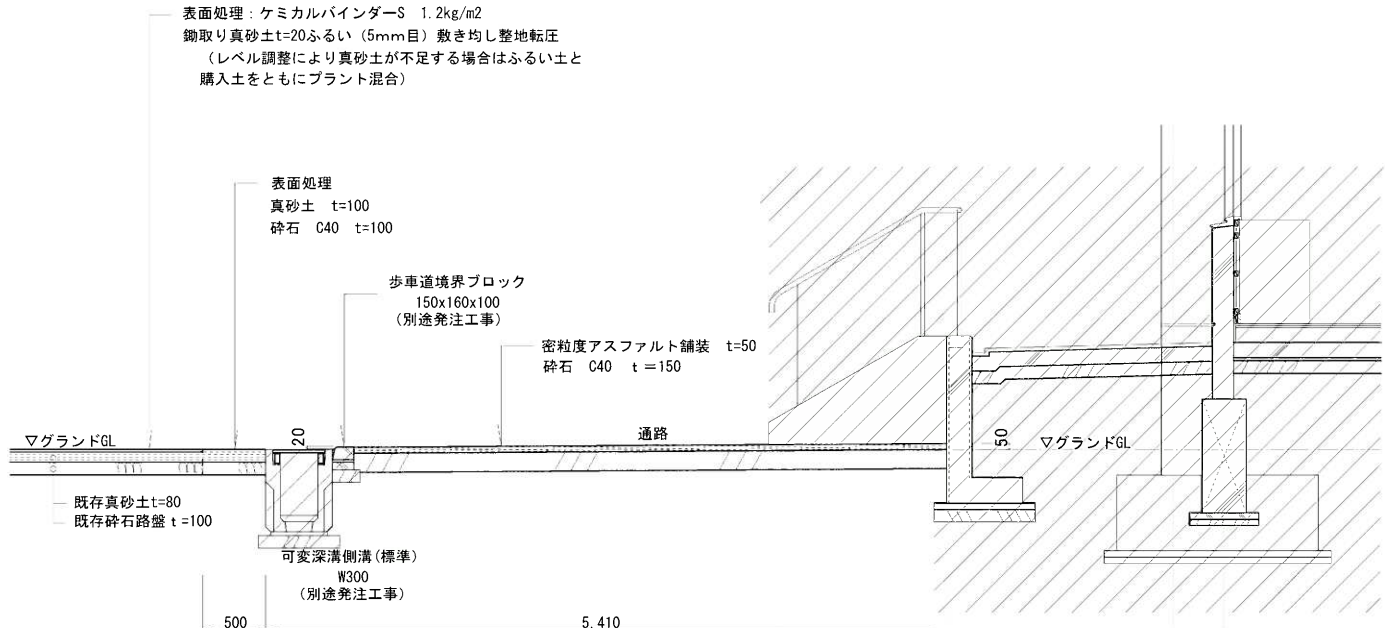

イ - イ 断面

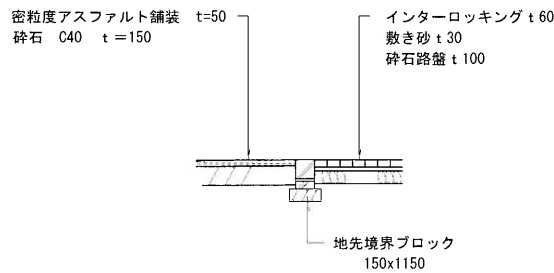

ウ - ウ 断面

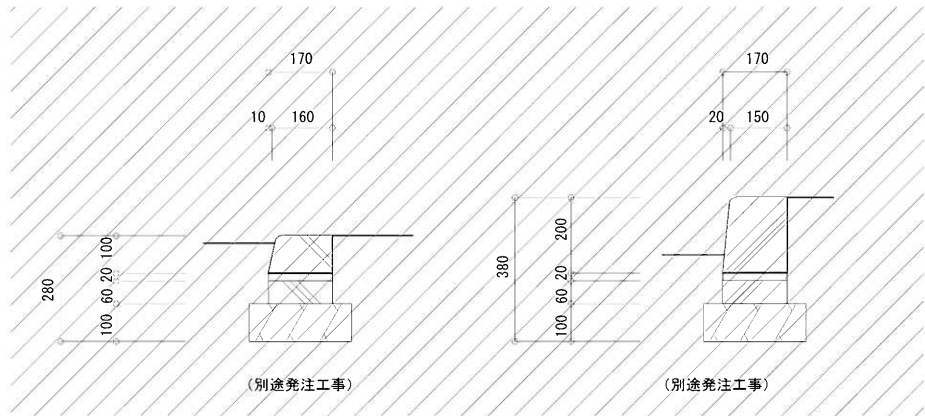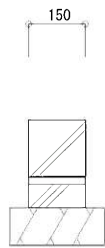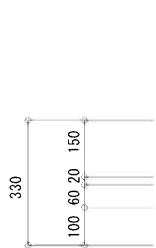


境界ブロック詳細図 1:10

*特記事項 図示の仕上レベルはおおよその参考値とし、既設物のレベル確認の上、監督員の承諾を得て施行高さを決定すること。




既設及び別途発注工事範囲（本工事外）を示す


工 事 名	早蘇中学校校舎増築・改修工事（屋外附帯工事）	DATE		DRAWING No.
図 面 名	部分詳細図（改修） - 1	SCALE	1:30 (A1) 1:60 (A3)	A / 07
OKAMOTO ARCHITECTURAL DESIGN FIRM 株式会社 岡 本 設 計		一級建築士 岡本浩一 登録番号234400		

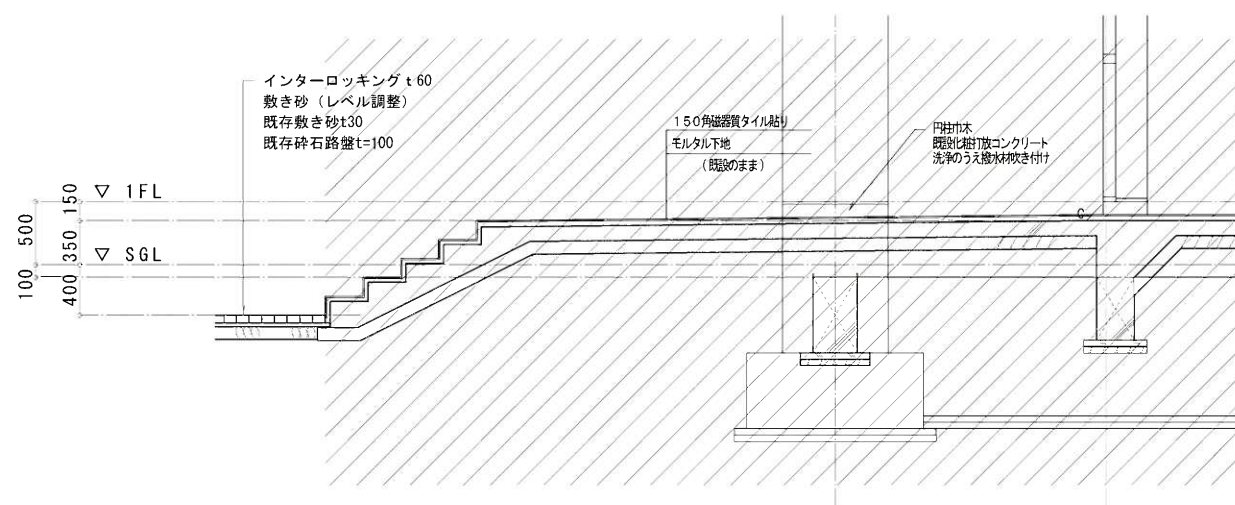


⑤ - ⑤ 断面

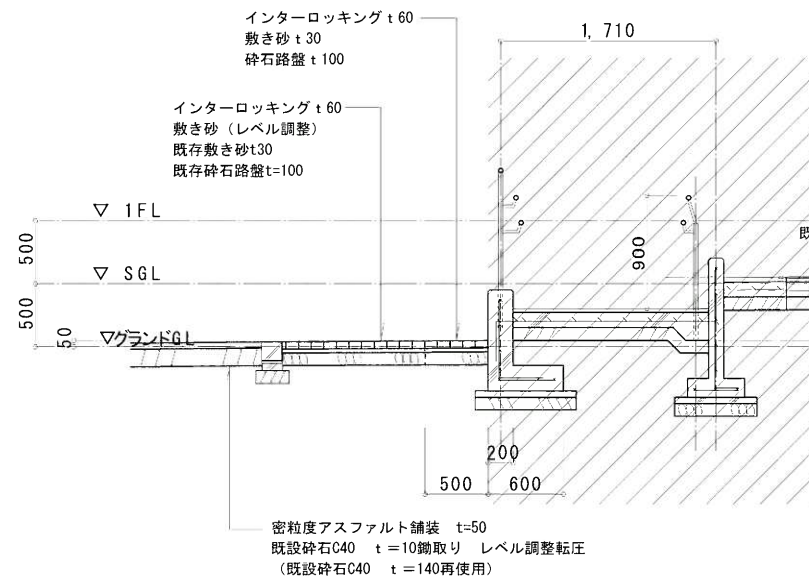


⑦ - ⑦ 断面

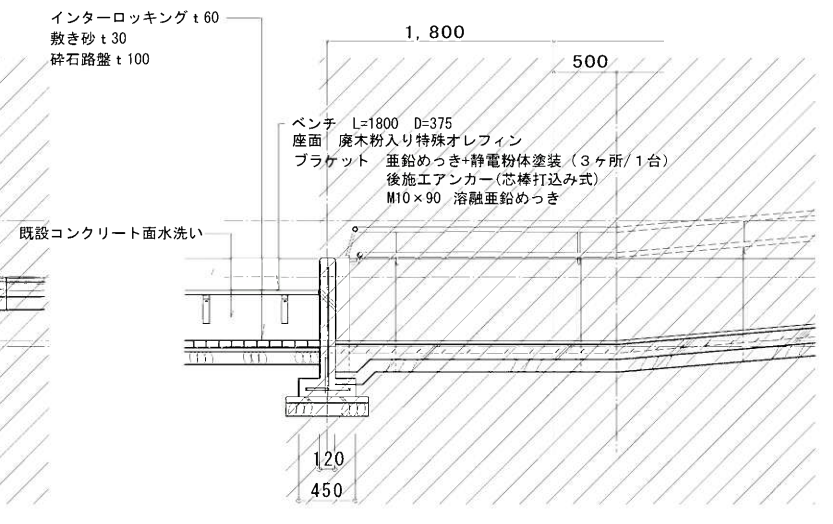


⑧ - ⑧ 断面

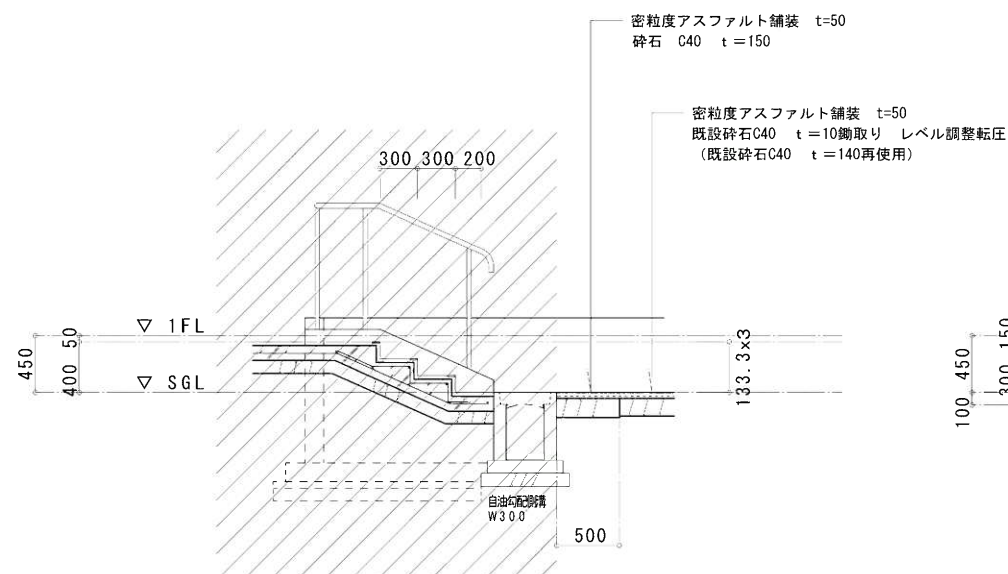

⑨ - ⑨ 断面

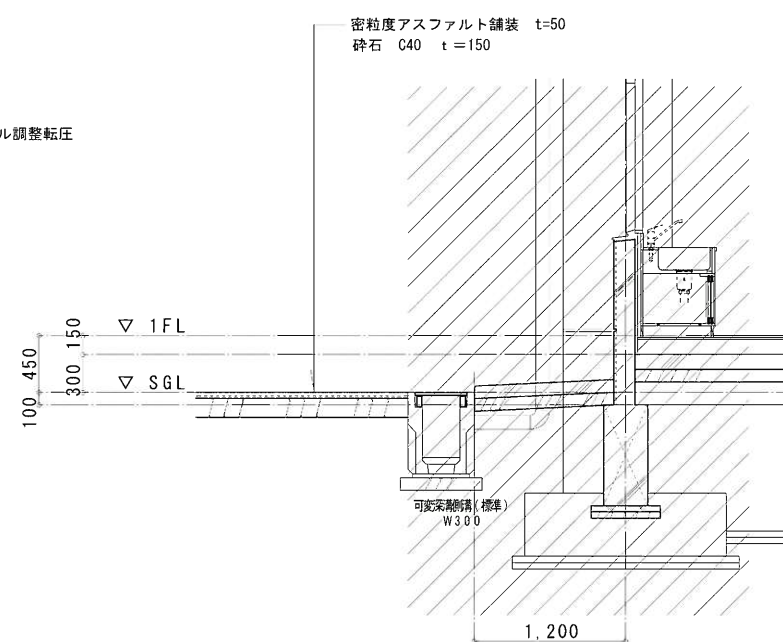

⑩ - ⑩ 断面

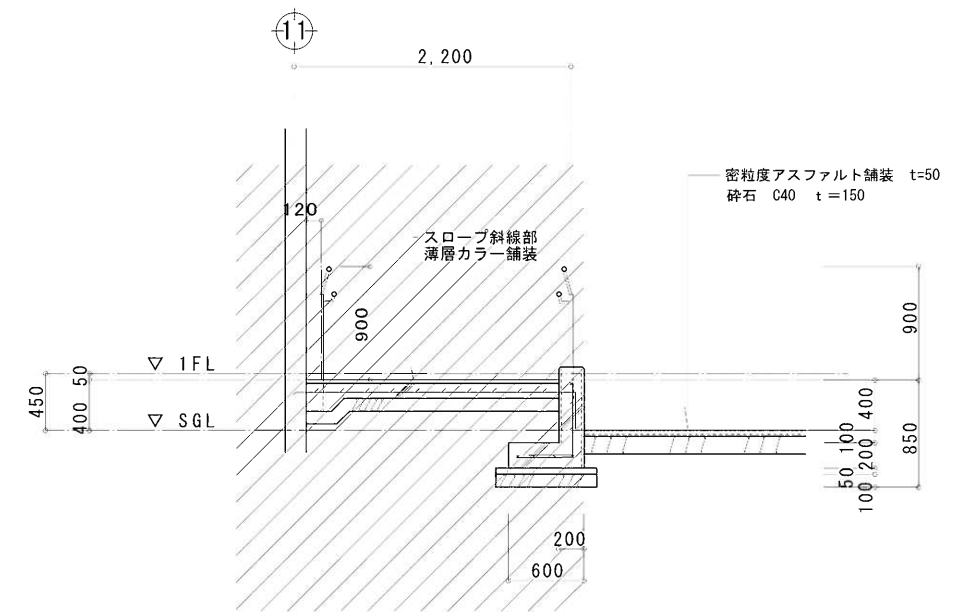


⑪ - ⑪ 断面

*特記事項 図示の仕上レベルはおおよその参考値とし、既設物のレベル確認の上、監督員の承諾を得て施行高さを決定すること。




既設及び別途発注工事範囲（本工事外）を示す


工 事 名	早蘇中学校校舎増築・改修工事（屋外附帯工事）	DATE		DRAWING No.	
図 面 名	部分詳細図（改修） - 2	SCALE	1:30 (A1) 1:60 (A3)	A 08	
ARCHITECTURAL DESIGN FIRM 株式会社 岡 本 設 計		一級建築士 岡本浩一 登録番号 234400			

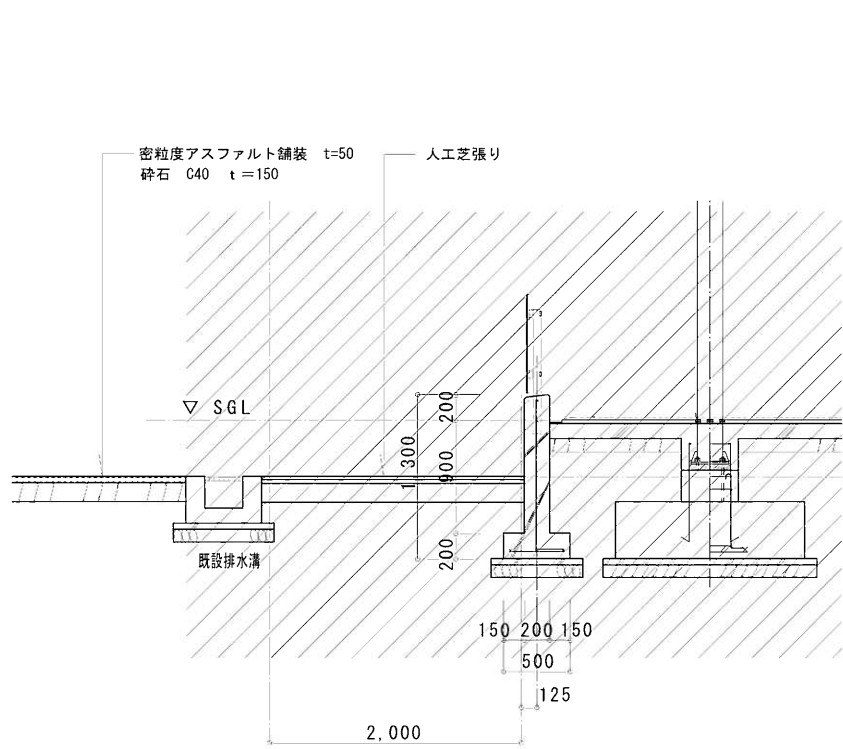


㉓ - ㉓ 断面

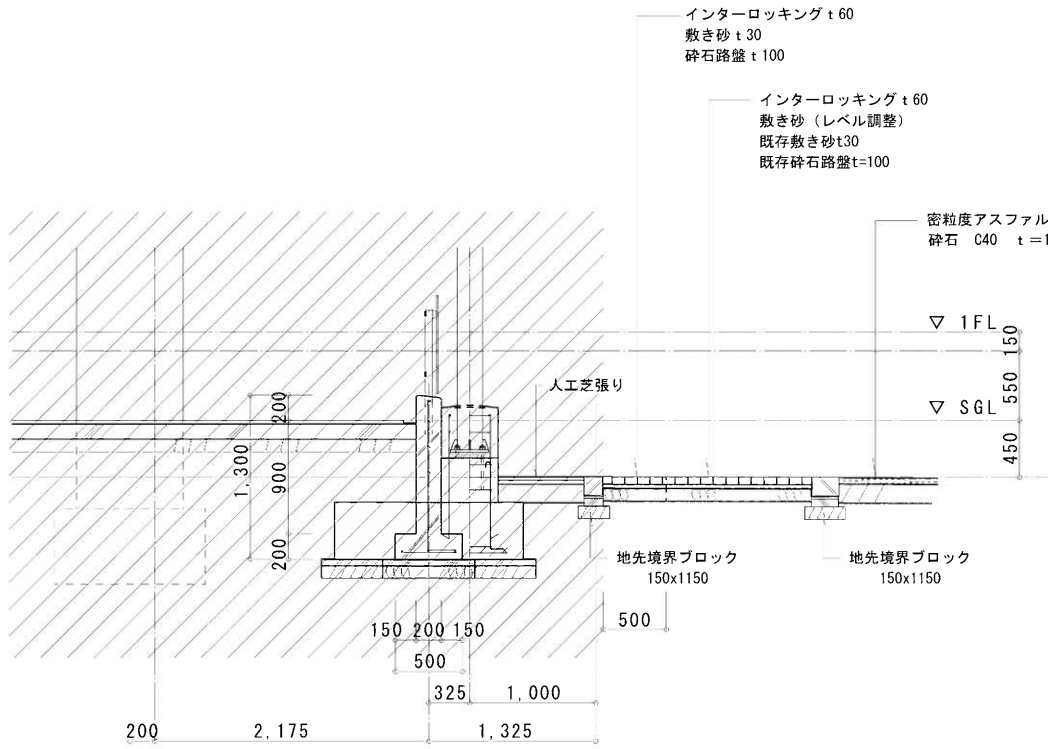


㉔ - ㉔ 断面

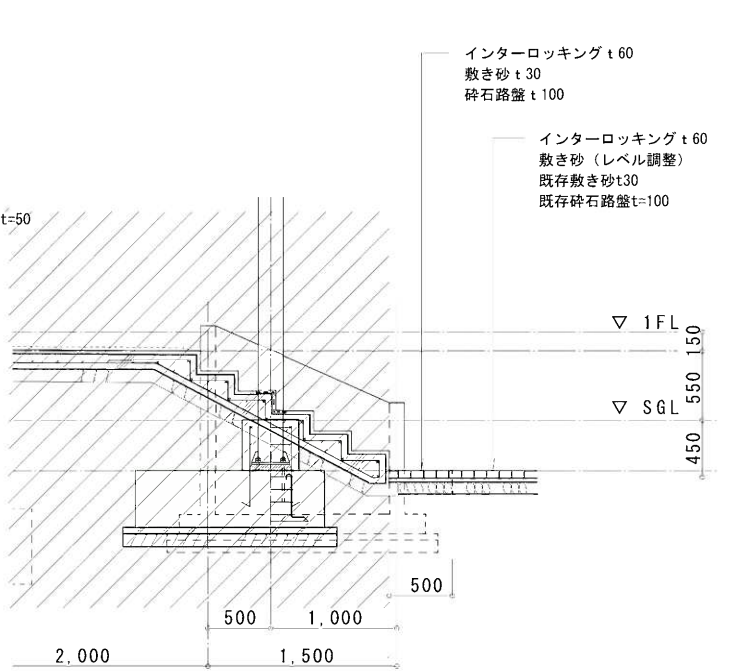


㉕ - ㉕ 断面

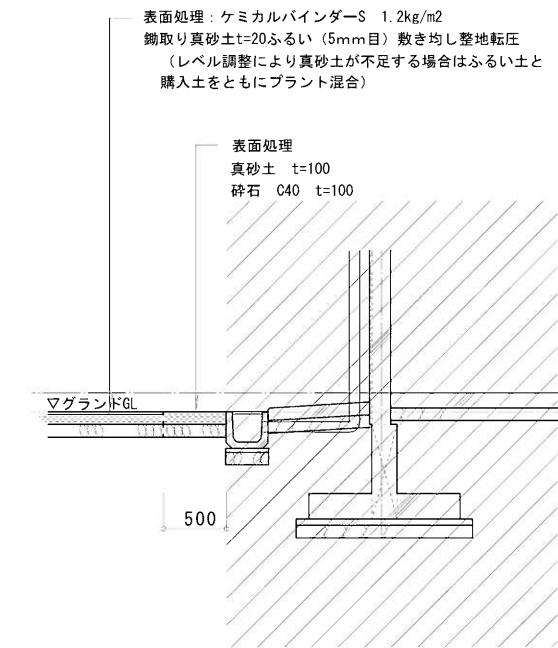


㉖ - ㉖ 断面

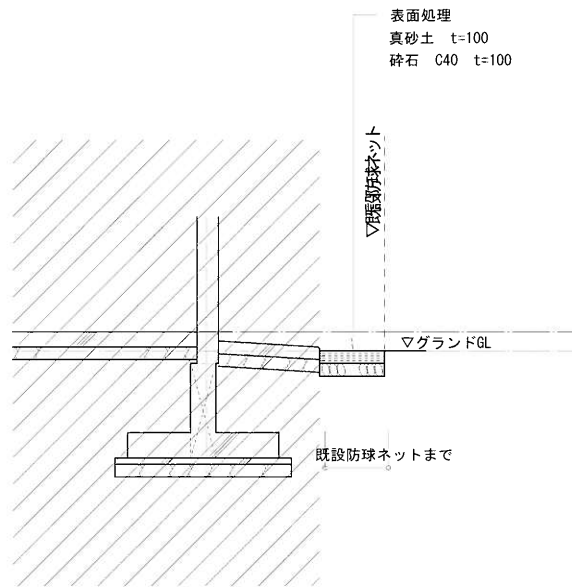

㉗ - ㉗ 断面

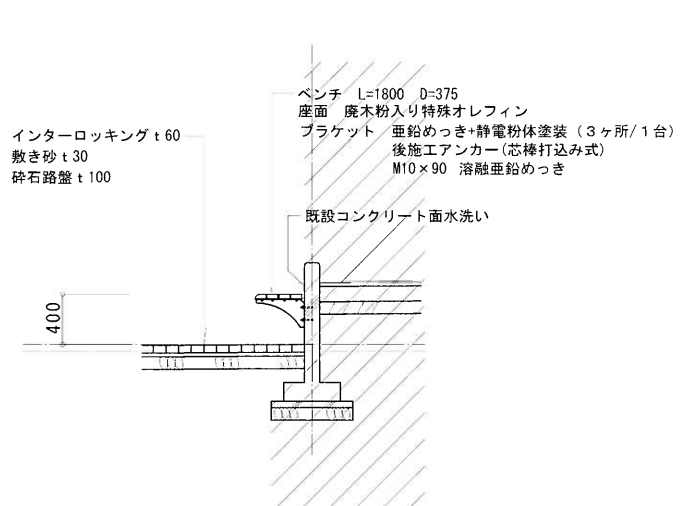

㉘ - ㉘ 断面

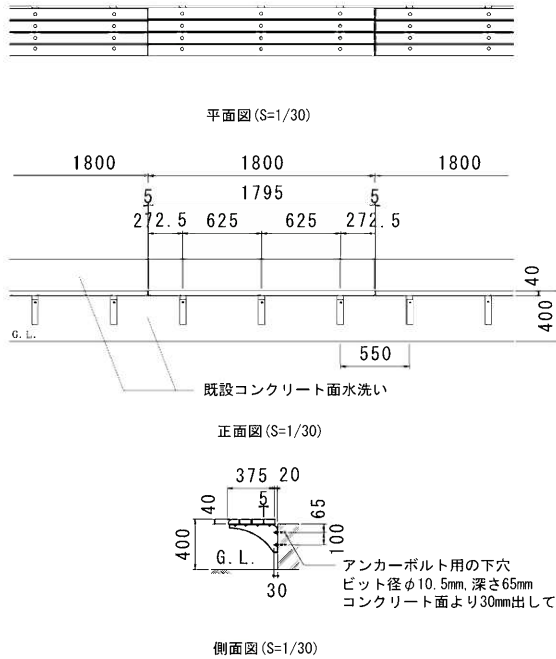

参考品番 積水 オレンジウッドE スタジアムベンチ
KF-OWEB-SL418


ベンチ詳細図

*特記事項 図示の仕上レベルはおおよその参考値とし、既設物のレベル確認の上、監督員の承諾を得て施行高さを決定すること。



既設及び別途発注工事範囲（本工事外）を示す

工 事 名	早蘇中学校校舎増築・改修工事（屋外附帯工事）	DATE		DRAWING No.
図 面 名	部分詳細図（改修） - 3	SCALE	1:30 (A1) 1:60 (A3)	A / 09
ARCHITECTURAL DESIGN FIRM 株式会社 岡 本 設 計		一級建築士 岡本浩一 登録番号 234400		

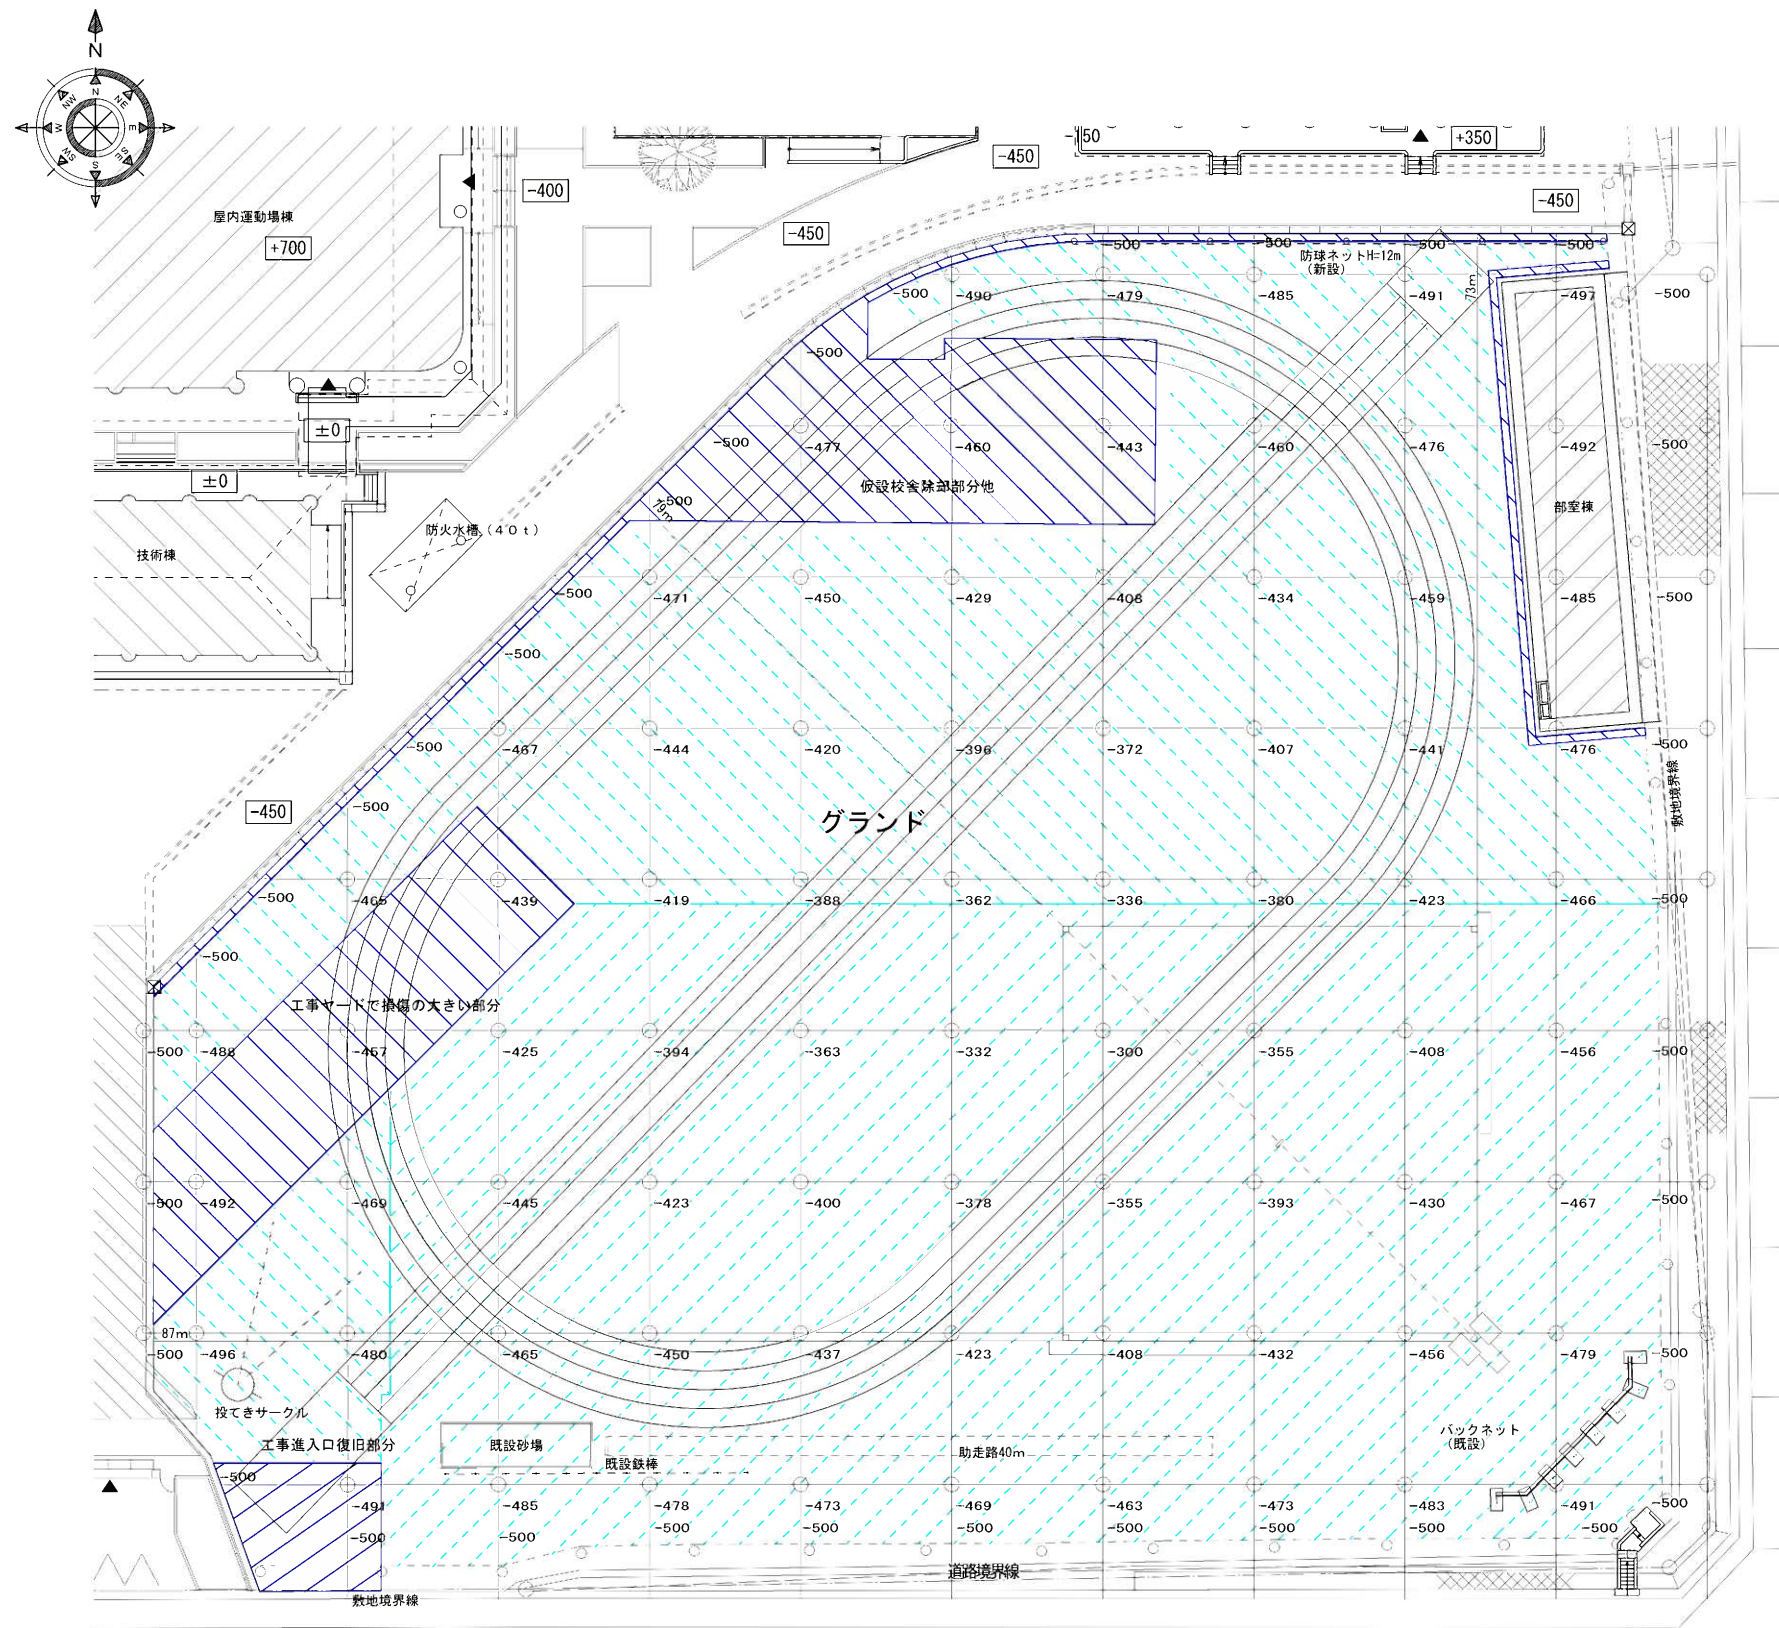


-1350

グラウンド配置計画図 S = 1 / 2 5 0

特記事項

グラウンドレベルは元設計図による参考値を示す。
施工前に現地測量を行ない、全体的なグラウンド勾配計画を作成して、監理者の承諾を受けること。

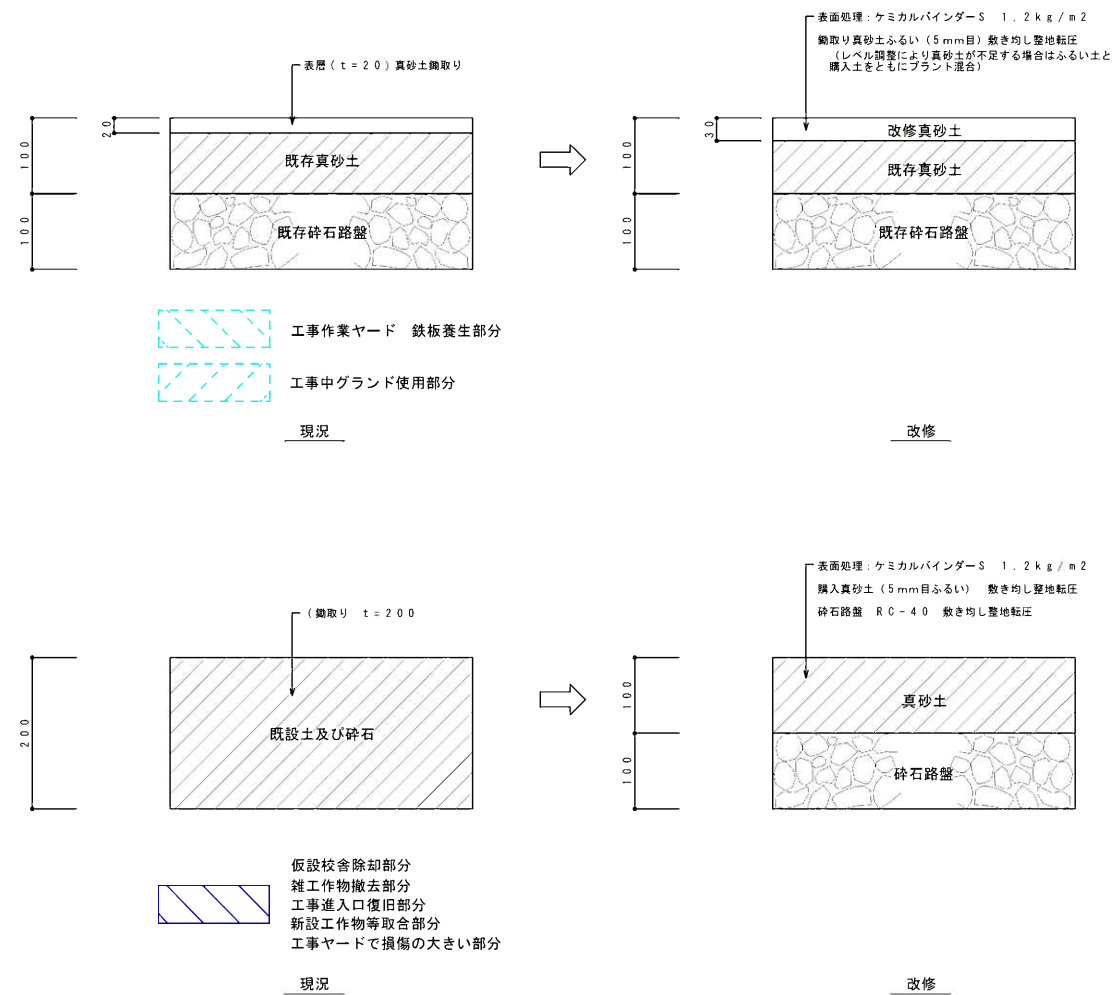

路面舗装改修断面図 S = 1 / 5

数量表		
工 種	数 量	単 位
路面舗装改修 (真砂土舗装)	6, 9 8 5	m ²
ピッチャープレート	1	ヶ所
ホームベース	1	ヶ所
塁間ベース	1	組
ポイントマーク (レジンポイント)	9 5	ヶ所
・ 野球 ・ 200mトラック ・ 100m直走路		
約てきサークル (兼用)	1	ヶ所

硬式野球内野詳細図 1 : 250
※ポイントマーク : 17ヶ所

200mトラック詳細図 S = 1 / 500
※ポイントマーク : 40ヶ所

100m直走路詳細図 S = 1 / 500
※ポイントマーク : 26ヶ所

ポイントマーク配置図 各記

No.	名 称	個数	材 質 ・ 寸 法	仕 上 ・ 備 考
	固定ボルト		ステンレス製	1 / 2 × L 7 0 m m
	プラスチック台		再生プラスチック	黒色
	ホームベース		硬質ゴム	白色

No.	名 称	個数	材 質 ・ 寸 法	仕 上 ・ 備 考
	受金具		ステンレス (JIS G4304 SUS304)	酸洗い

ホームベース詳細図 S = 1 / 10

No.	名 称	個数	材 質 ・ 寸 法	仕 上 ・ 備 考
	ポイントロープ		ポリエチレン φ6	
	杭本体・留め具		生分解性プラスチック	

ポイントマーク詳細図 S = 1 / 3




N o .	名 称	価数	材 質 ・ 寸 法	仕 上 ・ 備 考
	外皮		塩化ビニール	
	中芯材		ウレタンチップモールド	



No.	名 称	備 考	仕 上 ・ 備 考
	本体	ステンレス製 (JIS G4304 SUS304)	
	ゴム蓋	硬質ゴム	赤茶色
	六角ボルト	ステンレス製 3/8×L20 ※1	


墨間ベース詳細図 S = 1 / 10

No.	名 称	個 数	材 質 ・ 寸 法	仕 上 ・ 備 考
	固定ボルト		ステンレス製	1/2×L70mm
	プラスチック台		再生プラスチック	黒色
	ビッター・プレート		硬質ゴム	白色

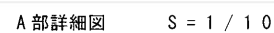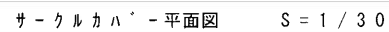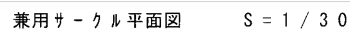ピッチャープレート詳細図 S = 1 / 1 0


足留器検定品 S = 1 / 5

工 事 名	早蘇中学校校舎増築・改修工事（屋外附帯工事）	DATE		DRAWING No. A / 12
図 面 名	グランド詳細図-3	SCALE	表示	
 ARCHITECTURAL DESIGN FIRM 株式会社 岡本設計		一級建築士 岡本浩一 登録番号234400		

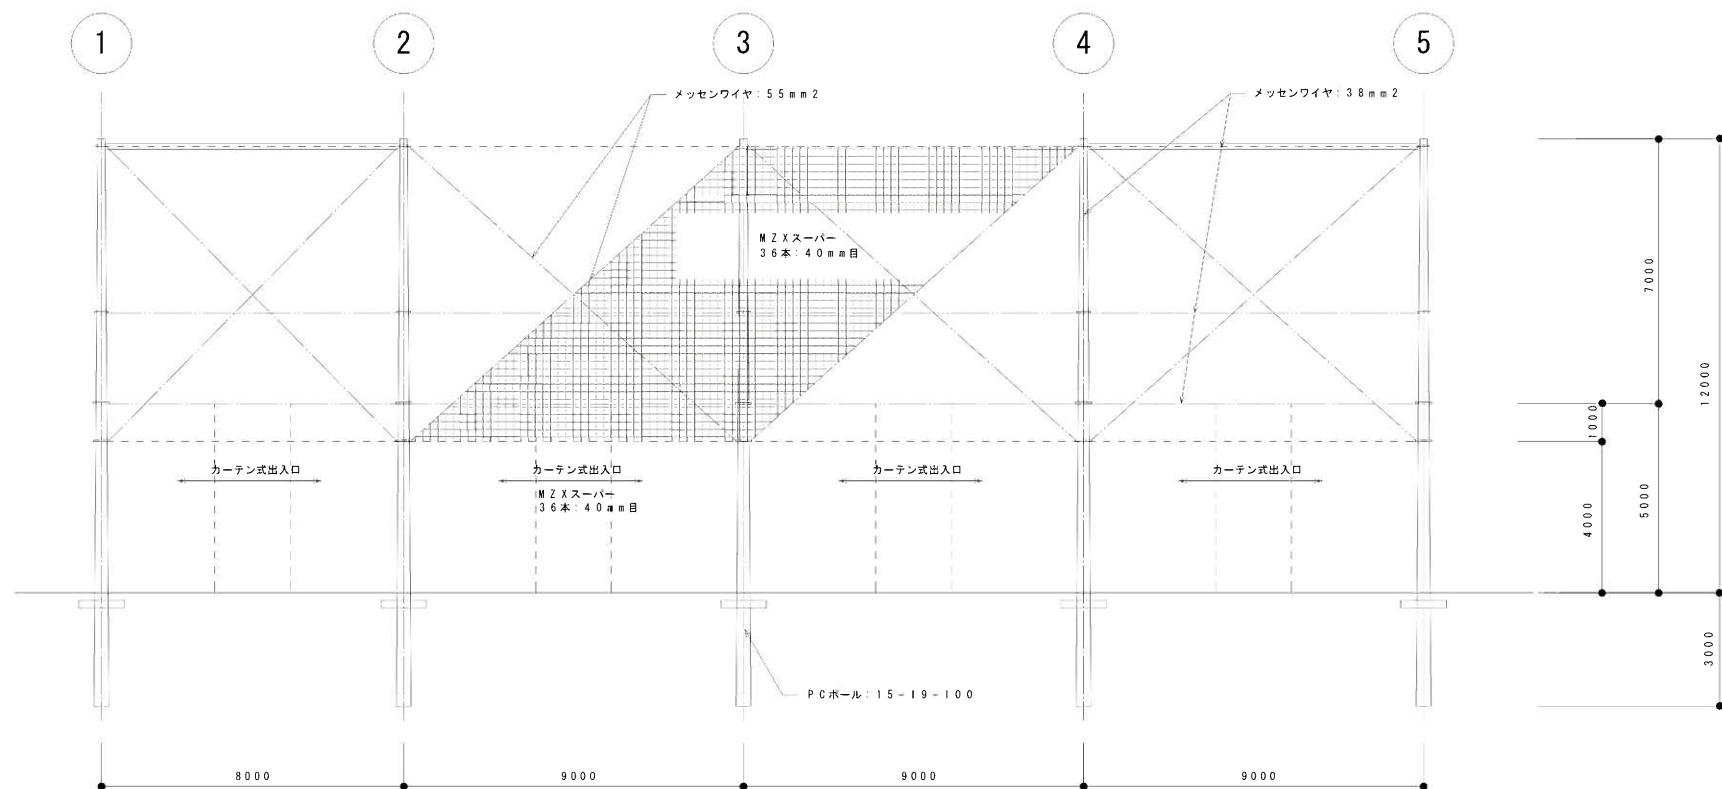


防球ネット展開図 S = 1 / 100


注1) ※印はジョイントビーム (φ114, 3×4, 5) の設置箇所を示す。
注2) 設置場所は岩盤となるため、岩盤掘削用機械を使用すること。

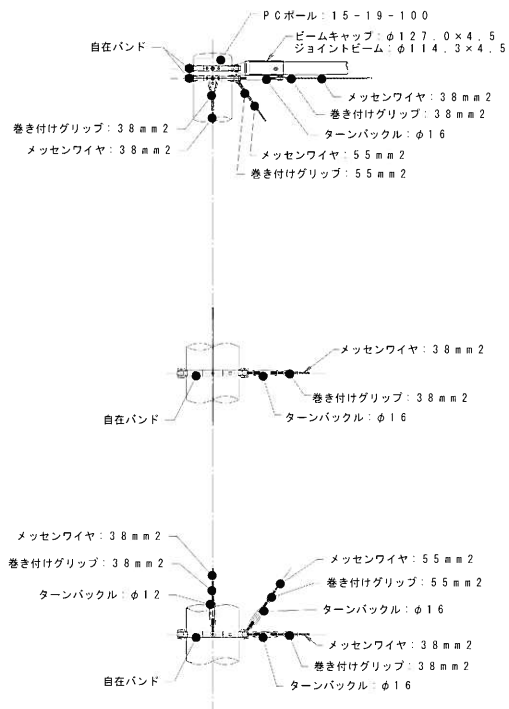

端部正面図

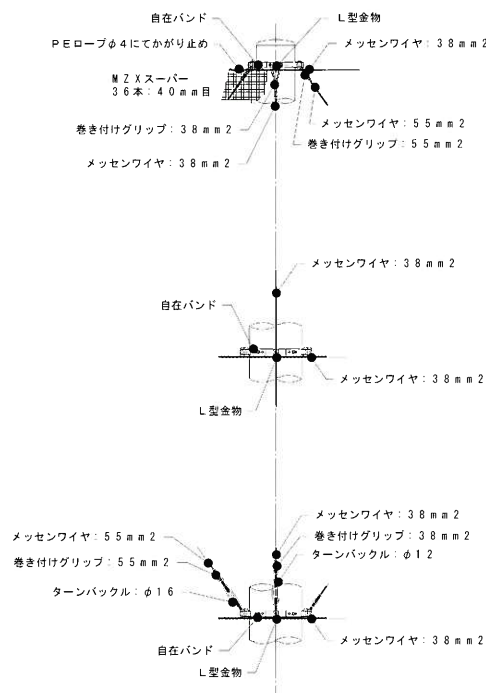

中間部正面図

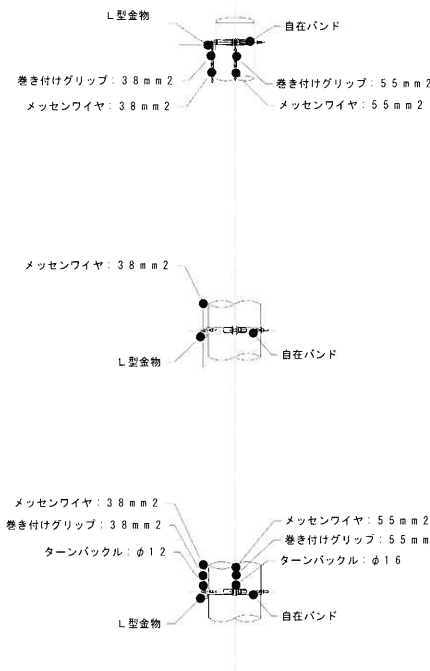

側面図

取付金具詳細図 S = Free

工 事 名	早蘇中学校校舎増築・改修工事 (屋外附帯工事)	DATE		DRAWING No.
図 面 名	グラウンド詳細図-3	SCALE	1:100 (A1) 1:200 (A3)	A / 13
OKAWOTO ARCHITECTURAL DESIGN FIRM 株式会社 岡本設計		一級建築士 岡本浩一 登録番号234400		

受変電設備

1 工事範囲

・配管
・配線
・機器取付
・基礎
・ネットフェンス

2 電気方式

・高圧
三相3線式 6 6KV 60Hz
・低圧
・三相3線式 200V
・単相3線式 100/200V
・屋内形
・屋外形

3 機器仕様

・配電盤（・キュービクル式・開放形・変圧器室・コンデンサ室）
・スイッチギア（
・単相変圧器（・油入・モールド） kVA × 台
・三相変圧器（・油入・モールド） kVA × 台
・交流遮断器（・手動ばね操作方式・電気操作方式） kVar × 台
・高圧連相コンデンサ（・油入・乾式） kVar × 台（・L=6%・L=13%）
・直列リアクトル（・油入・モールド）
・別図による

電力貯蔵設備

1 工事範囲

・配管
・配線
・機器取付

2 工事種類

・直流電源装置
・UPS装置
・電力平準化用蓄電装置

3 機器仕様

・UPS（・常時インバータ方式・ラインインダクティブ方式・常時商用給電方式）
・電力平準化用蓄電装置（・ピークシフト機能・ピークカット機能）
電力平準化用蓄電池（※リチウム二次電池・鉛蓄電池・ニッケル水素蓄電池）
交流変換装置（出力電気方式・三相3線式・単相3線式・単相2線式）
・別図による。
※消防法・建築基準法に適合したもの又は蓄電池設備認定委員会の認定証票が貼付されたもの

発電設備

1 工事範囲

・配管
・配線
・機器取付

2 電気方式

・三相3線式
・三相4線式
・単相3線式
・単相2線式
（発電出力 kVA 出力電圧 V 出力電流 A）

3 機器仕様

・発電装置（・ディーゼル・ガスエンジン・燃料電池・太陽光・その他）
・太陽光発電装置 系統連係（・する・しない・自立運転） 売電（・有・無）
・別図による。㎡
※消防法・建築基準法に適合したもの又は（社）日本内燃力発電設備協会の認定証票（長時間形）が貼付されたもの

4 燃料

・灯油
・軽油
・重油
・燃料ガス
・その他

雷保護設備

1 工事範囲

・配管
・配線
・機器取付

2 機器仕様

・外部雷保護システム
・内部雷保護システム
・受雷部システム
・引下誘導システム
・接地システム（・A型接地極・B型接地極）
・別図による。㎡

動力設備

1 工事範囲

・配管
・配線
・機器取付
・電極棒
・フロートスイッチ

2 電気方式

・三相3線式
・単相3線式
・単相2線式
・200V
・100V

3 機器への接続

・電動機などの接続は本工事
・別途工事

電灯コンセント設備

1 工事範囲

○配管
○配線
○機器取付

2 電気方式

・幹線 単相3線式 100/200V
○分岐 単相2線式 100V・200V

3 機器仕様

○照明器具（・公共施設用照明器具・市販型 ○別図による）
・非常用照明器具（・電池内蔵形・電源別直形）
・誘導灯（・信号装置・誘導装置（・音声・点滅）
LED照明・ランプについて
※JIS-JEL適合
※直管型LEDランプ JEL801・2016適合品
（L型）ランプ金GX164-5・シッパ 全光束：LDL40-2,300lm以上、LDL20-1,000lm以上・演色性Ra-80以上等）
※「JIS C 7550」に基づく光生物学的安全性の全評価項目において、全てリスク区分が「免除グループ」であること。
ただし、別途図面で指定する照明器具については、青色光による網膜障害のリスク区分がRG1までの器具を使用可とする。
・別図による

4 配線器具

※特殊コンセントはプラグ付とする。

通信・情報設備

1 工事範囲

・配管
・配線
・機器取付

2 機器仕様

・構内情報通信網装置
・PoE方式 1ポート当たりの電力供給機能（・15.4W・30.0W）
電力供給方式（・エンドスパン方式・ミッドスパン方式）
無線LAN（通信方式・11・11n・N・N・11ac・N）
時刻同期（補正方式・標準電波・公衆回線・ラジオ放送・GPS・地上デジタル放送・NTP）
監視カメラ（・アナログ伝送方式・ネットワーク伝送方式）
給電方式（・電源重畳方式・別電源方式・その他）
カメラレンズ（レンズ区分・標準・広角・望遠・その他）
録画装置（容量：※時刻補正方式・標準電波・公衆回線・ラジオ放送・GPS・地上デジタル放送・NTP）
防犯・入退室管理装置（※時刻補正方式・標準電波・公衆回線・ラジオ放送・GPS・地上デジタル放送・NTP）
認識部（・磁気カードリーダー・暗証番号・ICカードリーダー・バイオメトリックス照合装置）
・別図による

電話設備

1 工事範囲

・配管
・配線
・機器取付

2 機器仕様

・増幅器（・L形・H形）
・スピーカー（・天井埋込型・壁掛型）
・天井埋込型で特記なきものは「SC6H=3V0-W」、壁掛型で特記なきものは「SW/H=3V0」
・ワイヤレスマイク（・電波式（・アナログ方式・デジタル方式）・赤外線式）
・その他（
・別図による
※消防法に適合したもの又は日本消防検定協会の基準適合ラベルが貼付されたもの

映像・音響設備

1 工事範囲

・配管
・配線
・機器取付

2 機器仕様

・アンテナ（・UHF全域用20素子以上（デジタル放送対応）・FM（
素子・BS・CS ※BS・110度CSデジタル）
支持方法（・壁面支持形（・自立形）
アンテナマスト支持が基礎の場合（・本工事・別途工事）
・別図による

テレビ共同受信設備

1 工事範囲

・配管
・配線
・機器取付

2 機器仕様

○配管
○配線
○機器取付

3 音声誘導装置

・音声誘導装置
・呼出装置（・トイレ等・受付）
○インターホン（・テレビ音インターホン・外部受付用インターホン・障害者用インターホン）
・別図による

情報表示装置

1 工事範囲

・配管
・配線
・機器取付

2 機器仕様

・マルチサイン装置
・出退表示装置
・時刻表示装置（・時計計・子時計）
※時刻補正方式（・標準電波・公衆回線・ラジオ放送・GPS・地上デジタル放送・NTP）
・太陽電池式ボール形屋外時計（※電波による時刻補正機能）
・別図による

自動火災報知設備

1 工事範囲

・配管
・配線
・機器取付

2 工事種類

・自動火災報知設備
・自動閉鎖装置
・非常警報装置
・ガス漏れ火災警報設備
・光警報装置

3 機器仕様

・受信機（
回線・R型・P型 線・単独・複合・自立形・壁掛形）
・副受信機（・自立形・壁掛形）
・表示装置
・中継器
・発信機
・感知器
・総合盤（・消火栓（別途）に組込・専用総合盤に組込・単独）
※消防法に適合した管の表示があるもの
・自動閉鎖装置（・連動制御器 回線・単独・火災受信機と一体）
※建築基準法に適合したもの又は（財）日本建築センターの性能評定マークが貼付されたもの
・非常警報装置（・自動火災報知設備で兼用・単独・緊急地震速達）
※消防法に適合した管の表示があるもの
・ガス漏れ火災警報設備装置（
回線・単独・火災受信機と一体）
・検知器（・LPガス・都市ガス）
※ガス事業法に適合したもの又は各協会の合格証票等の貼付されたもの
・別図による

中央監視制御装置

1 工事範囲

・配管
・配線
・機器取付

2 機器仕様

・監視制御装置（・壁掛形・自立形・一体形・簡易形）
追加機能（
記録装置（・概需用印字装置 印字方式・インクジェット式・レーザー式・発光ダイオード式）
・警報録
・別図による

屋外電気設備

1 工事範囲

○配管
・配線
・機器取付

2 配線方法

○地中線（・直埋式・管路式）※埋設深さ特記ない場合は、GL-600mm以上とする。
・配管引込部の地階変位への対応（・小規模・中規模・大規模）
・架空線

3 避雷器

・屋外形
・耐塩形

4 支柱基礎

・一般形
・耐塩形

5 外灯基礎

○本工事
・別途工事

6 地中線の余長

※マンホール、ハンドホール内でケーブル余長を見込む。㎡

7 表層復旧

・本工事
○別途工事

8 埋設標識シート

※要
・用途又は電圧種別の表示
・不要

屋外電気設備

9 埋設表示

・変（・コンクリート製・鉄製・樹脂製）
・不要

10 防食テープ

※1/2 重ね2回巻きとする。㎡

11 埋戻し土、盛土

○根切り土の中の良質土 ○保護砂の類
・別図による

12 六価クロム溶出試験

・要
・不要
試料は実際に使用する再生コンクリート砂（0種）を搬入現場で採取する。
1 購入先当たり1機体の試験を行う。

標準メーカーリスト

下記同等品以上とする。


機材名	製造業者名					
電線・ケーブル付属品	JIS等表示品					
電線管・同付属品	JIS等表示品					
記録器具	パナソニック	東芝	日立	三菱電機	岩崎電気	ヤマギワ
照明器具	パナソニック	大洋化学	遠藤照明	ダイコー		
受変電盤類	パナソニック	和歌山電機	電創	内外	日東	河村電器
制御盤・分電盤類	パナソニック	和歌山電機	電創	峰制工	日東	内外
拡声装置	JVCケンウッド	TOA	ユニークス			
誘導支援装置	アイホン	ケアコム				
テレビ共聴設備	パナソニック	HISUNIC	DXアール	アール電工	日本アール	日本電気
構内交換装置	沖電気	富士通	日本電気	NTT	日立	
監視カメラ装置	パナソニック	TOA	JVCケンウッド			
変圧器	日立	東芝	三菱	日新	ダイヘン	愛知電機
発電機	日立	ヤンマー	東芝	富士	三菱	
電力貯蔵設備	古河	パナソニック	GSユアサ	日立化成		
防災機器	能美防災	ニッタン	ホーチキ	パナソニック	日本アイエスエー	
太陽光パネル	パナソニック	京セラ	三菱	シャープ		
直管型LEDランプ	パナソニック	東芝	三菱	大洋化学		

2. 機器取付高

機器取付高は、下記を標準とする。ただし、図示されたものを除く。
また、監督員の指示により変更することがある。

	名 称	測 点	取 付 高 (mm)
電力共通	取込用計器	地上～窓中心	1,800～2,000
	引込開閉器	床～中心	1,800～2,000
電灯	分電盤	床～中心	1,500（上端1,900以下）
	スイッチ（一般）	〃	1,300
	〃（身体障害者用）	〃	1,100
	自動センサー用スイッチ	〃	1,800
	コンセント（一般）	〃	300
	〃（和室）	〃	150
	〃（台上用）	台上～中心	150
	〃（厨房、機庫室）	床～中心	800
	〃（液化石油ガス検知器）	〃	300
	ブラケット（一般）	床～上端	2,100～2,300
〃（踊場）	床～上端	2,000～2,500	
〃（鏡上）	鏡上端～中心	150	
非常口誘導灯	床～下端	1,500以上	
廊下通路誘導灯	床～上端	1,000以下	
動力	壁掛形制御盤	床～中心	1,500（上端1,900以下）
	開閉器箱	〃	1,300
	操作スイッチ押印	〃	1,300
電話	室内端子盤（廊下、室内）	床～下端	300
	中間端子盤（EPS、電気室）	床～中心	1,500
	保安器箱	天井下～上端	200
時計拡声	壁付アウトレット（一般）	床～中心	300
	〃（和室）	〃	150
	壁掛形類時計	床～中心	1,500（上端1,900以下）
表示	子時計	（天井高）×0.9	
	壁掛形スピーカ	〃	（天井高）×0.9
	壁付音量調整器（アッテネータ）	〃	1,300
電鈴	出退表示器	〃	（天井高）×0.9
	壁付発信器（出退表示用）	〃	1,300
	ブザー	〃	（天井高）×0.9
呼び出し	同上用押印	〃	1,300
	壁付インターホン（親機）	〃	1,300
	身体障害者インターホン（子機）	〃	1,100
テレビ	呼出ボタン（身障者便所内）	〃	900
	表示等付復旧ボタン（身体障害者用）	〃	1,800
	テレビ機器収容箱	天井下～上端	200
火災報知	直列ユニット（一般）	床～中心	300
	〃（和室）	〃	150
	受信機・副受信機	床～中心	800～1,500
	火災総合盤	〃	800～1,500
	発信器	〃	800～1,500
	警報ベル	〃	2,300
	表示灯	〃	2,100
ガス漏れ検知器（LPガス）	床～上端	300以下	
ガス漏れ検知器（都市ガス）	天井面～中心	（天井面）－200以下	

工 事 名	早蘇中学校校舎増築・改修工事（屋外附帯工事）電気設備工事	DATE	DRAWING No.	
図 面 名	特記仕様書（２）	SCALE	Non-Scale	E / 02
 ARCHITECTURAL DESIGN FIRM 株式会社 岡 本 設 計		一級建築士 岡本浩一 登録番号 2.3.44.00		

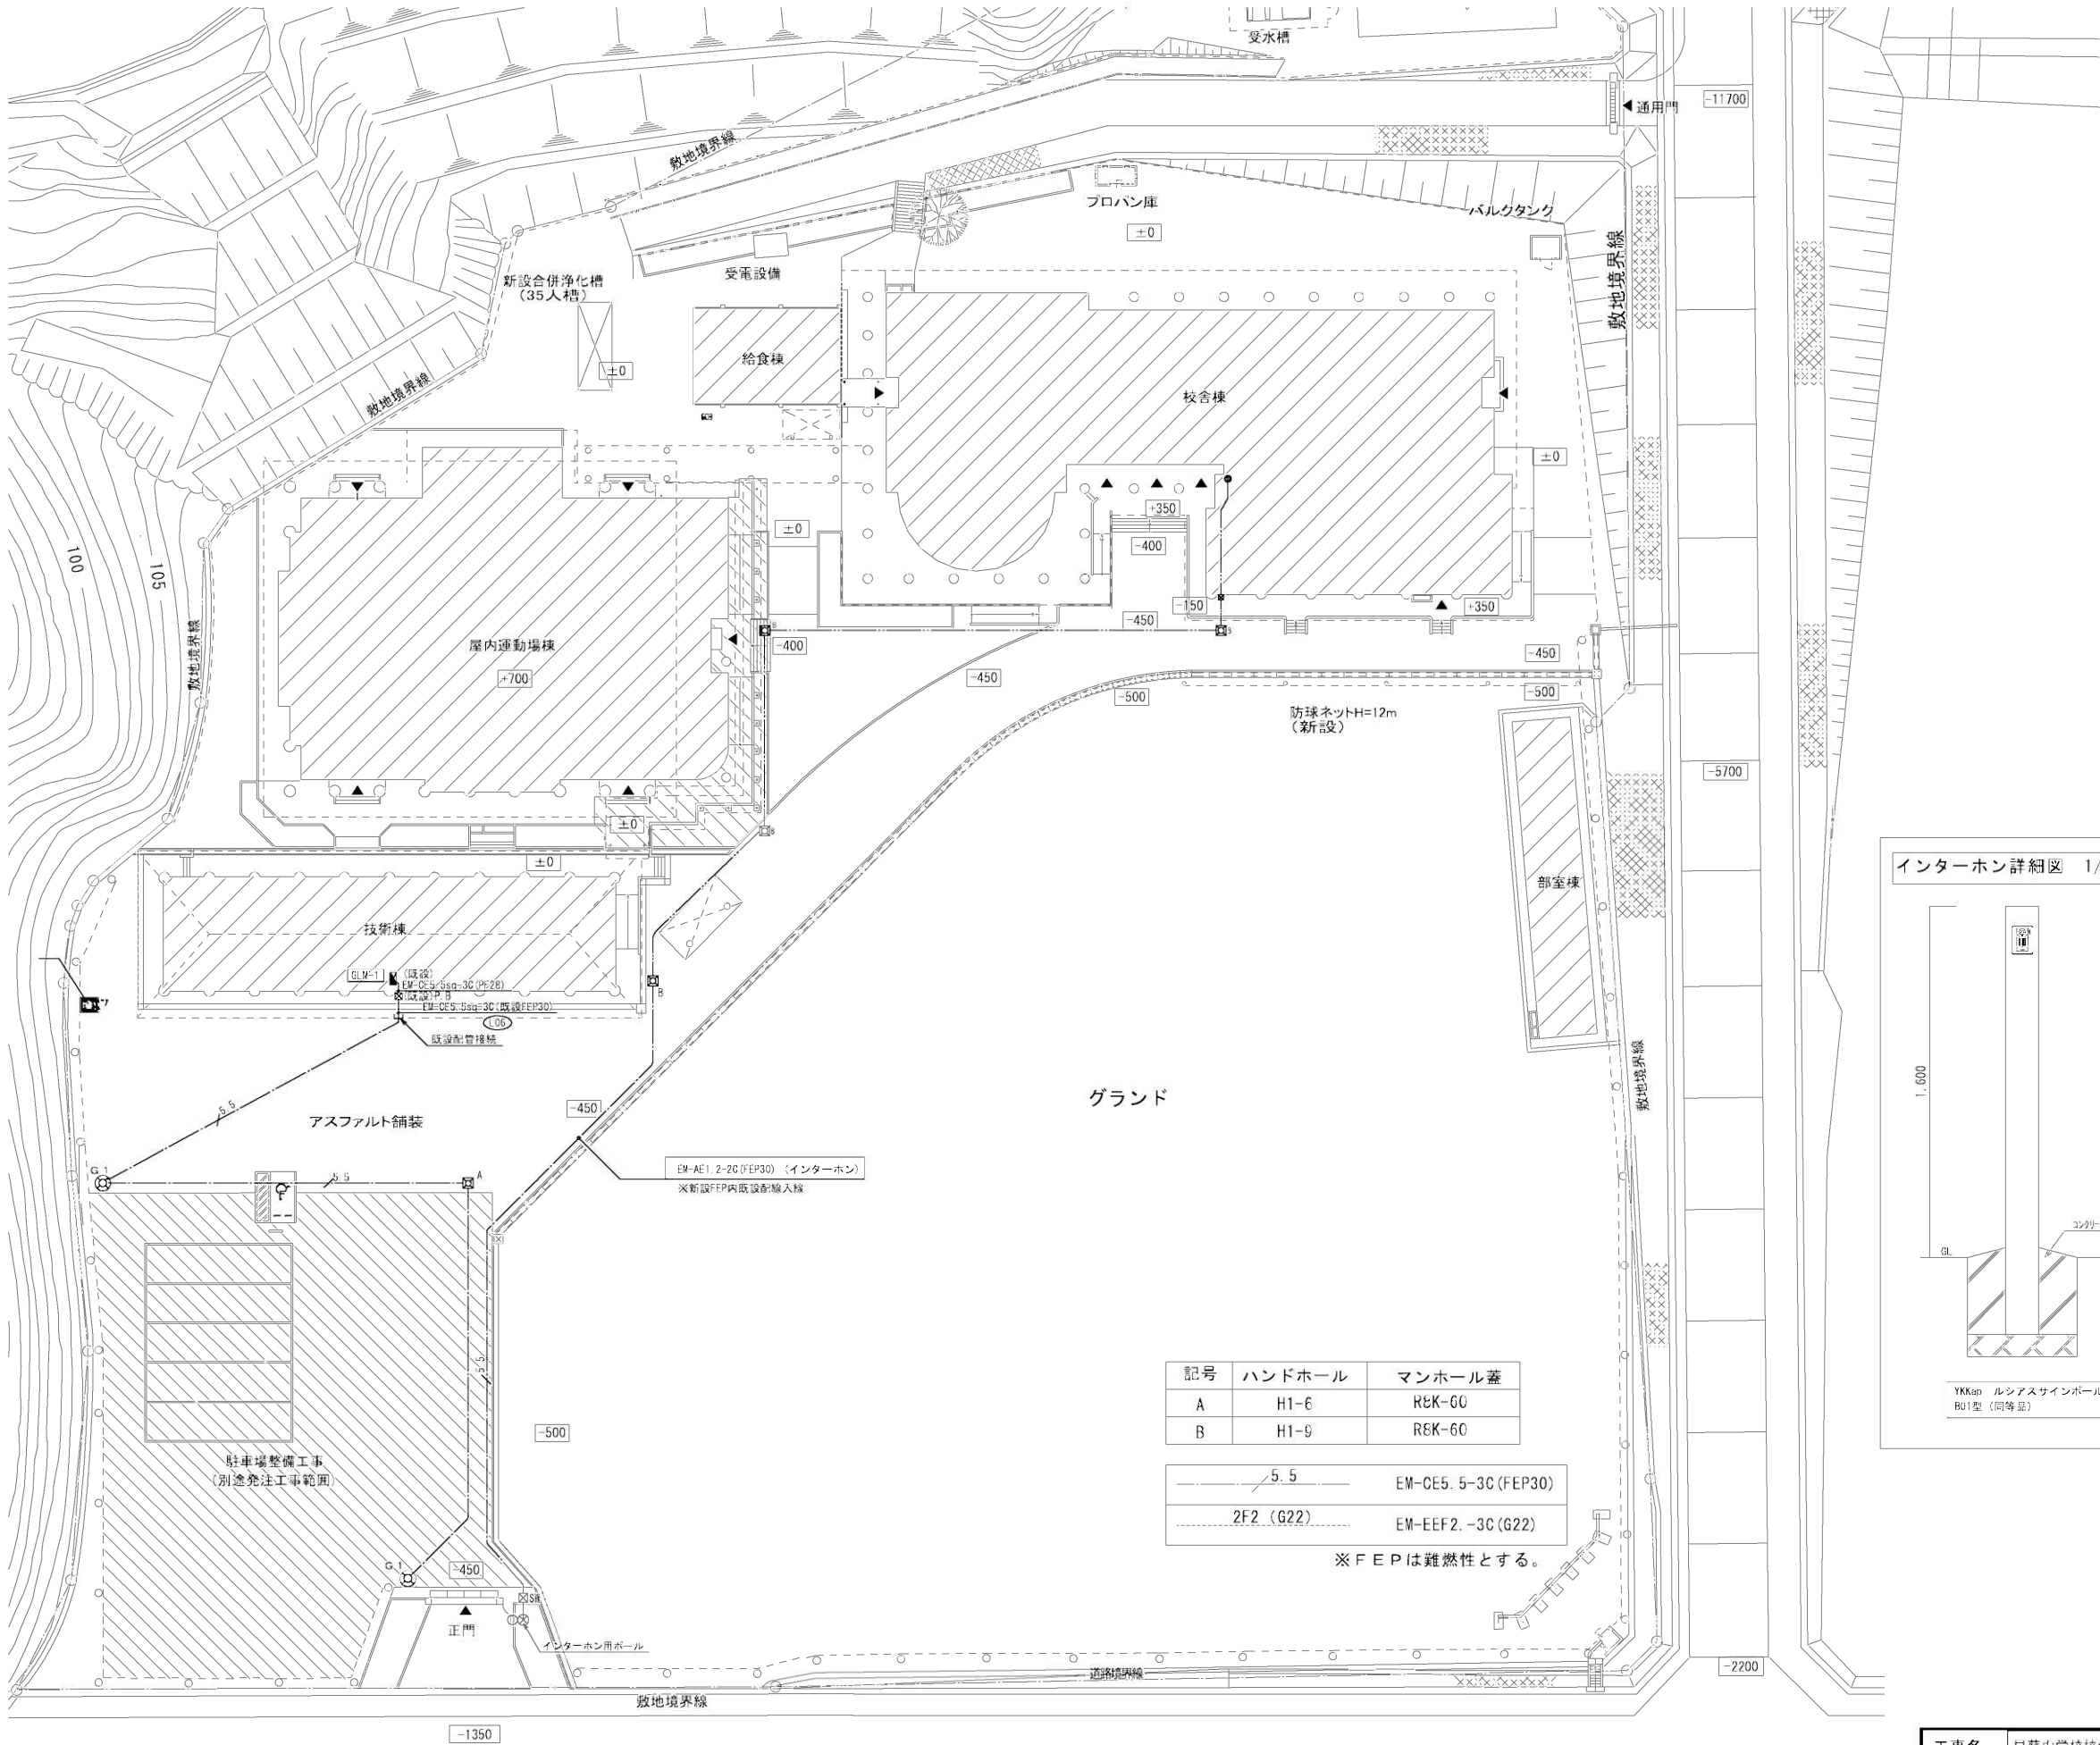


記号	ハンドホール	マンホール蓋
A	H1-6	R&K-G0
B	H1-9	R&K-G0

5.5	EM-CE5.5-3C (FEP30)
2F2 (G22)	EM-EEF2.3C (G22)

※FEPは難燃性とする。


G 1 LED街路灯 水銀灯400形相当 ×2

NNY24939LF9+DYDX4066

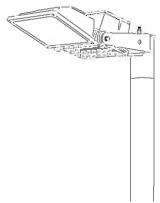


光源・色	高白色LED白光
地上埋込型	片面ワイド配光タイプ
定格電圧	AC 100V ～ 200V
消費電力	10.700W以上 54.85W以上
消費電圧	98.3V以下
材質	本体：アルミダイカスト（ミディアムグレースメタリック） パネル：ポリカーボネート
寸法	本体：89.1φ×100（器具取付）+4.500+100（埋込）
その他	防虫タイプ 保護等級：防虫本体形：IP44、防虫網50mmメシ、落下防止ワイヤー付

基礎参考図

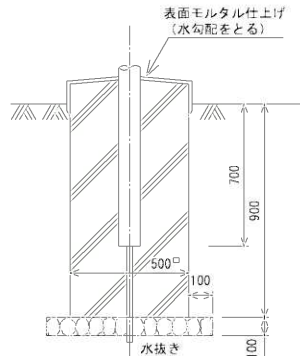


① モニター付親機 校舎棟

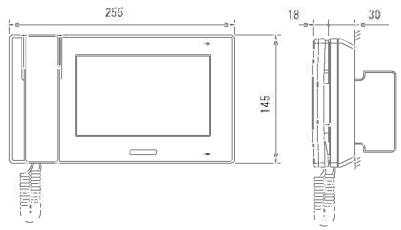


電源電圧	DC24V (電源アダプターより供給)
モニター	7型1F1カラー液晶
通話方式	音声自動交互通話
受話器	電話型同時通話
録画機能	自動・手動録画、再生、保存
形状	据置・壁取付両用型 (JIS2型用または3型用スイッチボックス) (※上使用の場合、※上スタンド(PPS)を使用する)
材質	難燃性樹脂

② カメラ付ドアホン子機 正門

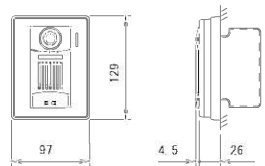

電源電圧	モニターが親機または録画装置・監視カメラ用電源アダプターから供給
形状	壁取付型 (JIS1型用スイッチボックス)
材質	自己消火性樹脂
カメラ	1/4型カラーCMOS
通話方式	自動交互通話
備考	防塵・防まつり付 (JIS C 0920 [P54] 相当)

インターホン詳細図 1/20

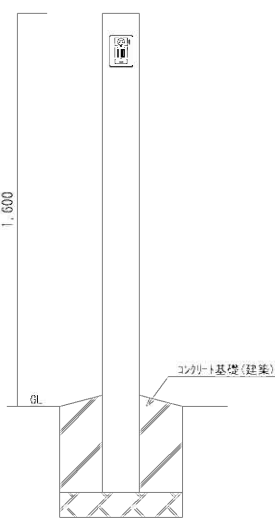

YKKap ルシアスサインポール
B01型 (同等品)

工事名 早蘇中学校校舎増築・改修工事 (屋外附帯工事) 電気設備工事
図面名 配置図、電灯設備平面図、照測器具リスト

ARCHITECTURAL DESIGN FIRM
株式会社 岡本設計

一般建築士 岡本浩一
登録番号 204400

DATE 1:400 (A1)
SCALE 1:800 (A3)
DRAWING NO. E/03